


Übersichtslageplan
M 1:500

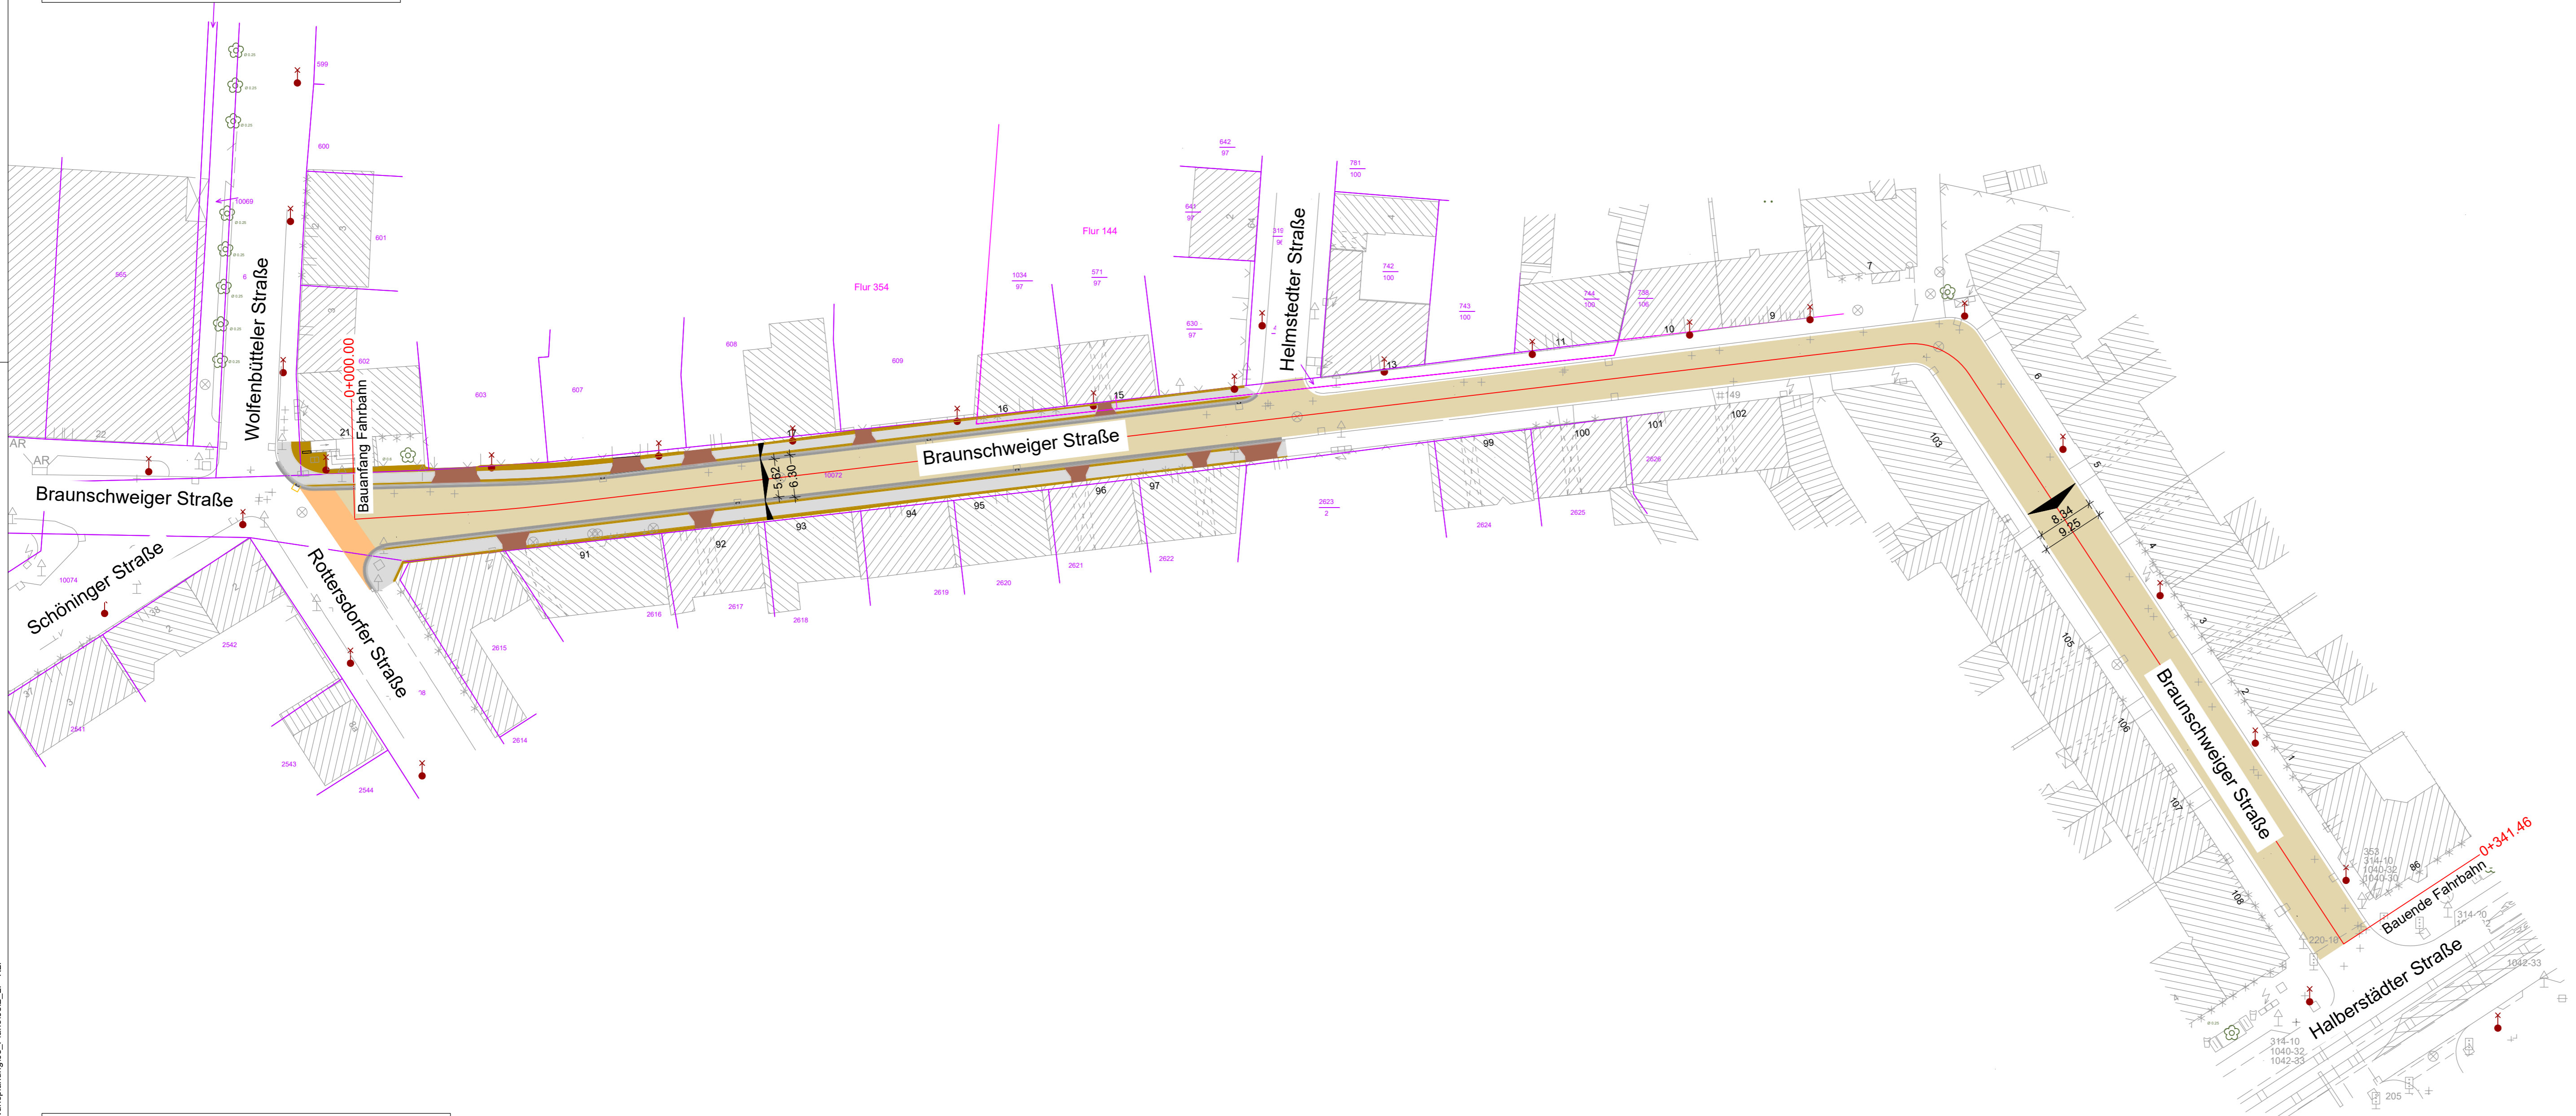

Legende:

	Bestand		Naturbord A1
	Neubau		Fahrbahn, Asphaltdecke
	Flurstücksgrenze		Bordrinne, Breite 34 cm
	Flurstücksnummer		Gehweg, Pflasterdecke
	Flurgrenze		Anpassungsbereich
	Flur		

Planübersicht:

Index	Art der Änderung bzw. Ergänzung	Datum	Name
Planverfasser:	Blattnummer: ÜLP 01	Register-Nr:	
	Blattnummer: 01/01		
SGW-Ingineurgesellschaft Magdeburg mbH Ingenieurbüro für Objektplanung und Bauüberwachung Am Fuchberg 6d 39112 Magdeburg info@sgw-magdeburg.de www.sgw-magdeburg.de	Auftragsnummer: 2595	Datum	Name
		22.04.2020	N. Steffens
		22.04.2020	N. Steffens
		22.04.2020	T. Steffens
Magdeburg, 22.04.2020 i.A.			
Bauherr:	Planung im Auftrag:		
	Landeshauptstadt Magdeburg Tiefbauamt An der Steinkuhle 6 39128 Magdeburg		
Planart:	Entwurfsplanung		Maßstab: 1:500
Bauvorhaben:	Ausbau Fahrbahn und Nebenanlagen in der Verkehrsanlage „Braunschweiger Straße“ zwischen Wolfenbütteler Straße und Halberstädter Straße		Planbezeichnung: Übersichtslageplan
		Höhensystem:	DHHN 92

Stand 22.04.2020

Bereich Fahrbahn

Aufbau gemäß RStO 12, Tafel 1, Zeile 3
Belastungsklasse 3,2

Asphaltbetondeckschicht AC 11 DS 25/55-55A	4 cm
Asphaltbinder AC 16 BS 25/55-55A	6 cm
Asphalttragschicht AC 32 TS 50/70	10 cm
Schottertragschicht 0/32 - B1, Ev2 = 150 MPa	15 cm
Frostschuttschicht 0/45 - B2, Ev2 = 120 MPa	20 cm
	30 cm
	65 cm

Zufahrten im Gehwegbereich

Aufbau gemäß RStO 12, Tafel 3, Zeile 1
Belastungsklasse 0,3

Großpflaster	14 cm
Bettung Splitt-Brechsand 0/5	6 cm
Schottertragschicht 0/32 - B1, Ev2 = 120 MPa	15 cm
Frostschuttschicht 0/45 - B2, Ev2 = 100 MPa	20 cm
	55 cm

Bereich Gehweg

Aufbau gemäß RStO 12, Tafel 6, Zeile 1

Betonsteinpflaster mit Bischofsmütze 20x20	8 cm
Bettung Splitt-Brechsand 0/5	4 cm
Frostschuttschicht 0/45 - B2, Ev2 = 80 MPa	28 cm
	40 cm

Bereich Schutz- und Traufstreifen

Aufbau gemäß RStO 12, Tafel 6, Zeile 1

Mosaikpflaster	5 cm
Bettung Splitt-Brechsand 0/5	7 cm
Frostschuttschicht 0/45 - B2, Ev2 = 80 MPa	28 cm
	40 cm

Straßenablauf SA1-2, 4-6 (Pultform) herstellen:

Boden	Form 2a
Schaft	Form 11
Muffenteil	Form 6a
Zwischenteil	Form 3a
Auflagering	Form 10b
Aufsatz	Klasse D 400, 30 x 50 cm

Der Anschluss der Straßenabläufe erfolgt mittels Stz-Rohren DN 150, einschl. aller Pass- und Formstücke

Straßenablauf SA3 (Pultform) herstellen:

Boden	Form 1a
Schaft	Form 11
Eimer	Teil D1
Auflagering	Form 10b
Aufsatz	Klasse D 400, 30 x 50 cm

Der Anschluss der Straßenabläufe erfolgt mittels Stz-Rohren DN 150, einschl. aller Pass- und Formstücke